Бюджетное учреждение Воронежской области "Нормативно-проектный центр"

Свидетельство СРО-П-015-11082009 №067-П-3666179564 от 19 июля 2012г.

Благоустройство пешеходной зоны вдоль улицы Ленина в п.г.т. Анна Аннинского муниципального района Воронежской области (3 этап)

Рабочая документация

Генеральный план

45/VII-07.2021-246-ΓΠ

Руководитель Шалыгина Ю. В..

ИП_____Мишанков А.Ю

Ведомость основных комплектов чертежей


Обозначение	Наименование	Примечание
45/VII-07.2021-246-ΓΠ	Генеральный план	
45/VII-07.2021-246-CM	Сметный расчет	
45/VII-07.2021-246-ЭH	Наружное электроосвещение	

Ведомость чертежей основного комплекта ГП


Лист	Наименование	Примечание
1	Общие данные	
2	План демонтажа. М 1:500	
3.1	Разбивочный план. План покрытий. М 1:500	
3.2	Разбивочный план. План покрытий. М 1:500	
4.1	План организации рельефа . М 1:500	
4.2	План организации рельефа . М 1:500	
5	Конструктивные элементы покрытий М 1:10	
6.1	План размещения малых архитектурных форм . М 1:500	
6.2	План размещения малых архитектурных форм . М 1:500	
7	План озеленения. М 1:500	

Ведомость ссылочных и прилагаемых документов

	ссылочные документы	
ГОСТ 6665-91	Межгосударственный стандарт. Камни бортовые бетонные и железобетонные. Технические условия.	
ГОСТ 17608-2017	Межгосударственный стандарт. Плиты бетонные тротуарные. Технические условия.	
	Прилагаемые документы	
Приложение 1	Участок проектирования в структуре градостроительного и функционального зонирования	
Приложение 2	Примеры малых архитектурных форм ,оборудования и озеленения	
Приложение 3	Фотофиксация проектируемой территории	

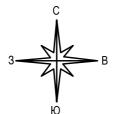

Ситуационная схема размещения объекта.

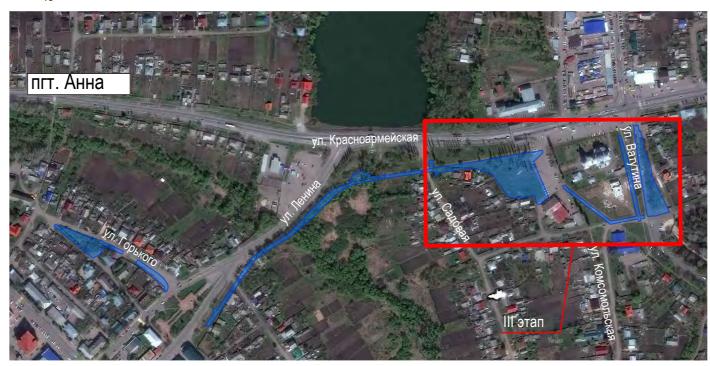


Основные показатели по генплану


№ п/п	Наименование показателей		Количество
1	Площадь в границах благоустройства	га	0,7684
2	Площадь дорог и площадок с твердым покрытием	M ²	1447
3	Площадь озеленения	M ²	216

Общие указания:

- Благоустройство пешеходной зоны вдоль улицы Ленина в п.г.т. Анна Аннинского муниципального района Воронежской области разработано на основании договора №4 от «09» февраля 2021 г. на корректировку разделов проекта: «Благоустройство пешеходной зоны вдоль улицы Ленина в пгт . Анна Аннинского муниципального района Воронежской области » (3 этап).
- 2. Рабочий проект разработан на основании эскизного проекта развития территории пешеходной зоны вдоль улицы Ленина, выполненного БУВО "Нормативно-проектный центр" и согласованного с заказчиком.
- 3. Рабочий проект разработан на основании техническое задание на корректировку разделов проекта: «Благоустройство пешеходной зоны вдоль улицы Ленина в пгт . Анна Аннинского муниципального района Воронежской области» (3 этап), утвержденное Заказчиком - Главой Аннинского городского поселения Беляевым A.B. 09.02.2021.
- 4. Проект разработан для строительства на территории со следующими исходными данными :
- 4.1 Согласно СП 131.13330.2012 Актуализированная редакция СНиП 23-01-99* "Строительная
- -климатический район IIB,
- зона влажности нормальная.
- 4.2 Согласно СП 20.13330.2016 Актуализированная редакция CHиП 2.01.07-85* "Haгрузки и воздействия" - нормативный вес снегового покрова для III снегового района - 150 кгс/м²,
- -нормативное значение ветрового давления для II ветрового района 30 кгс/м².
- 5. Данный проект разработан с соблюдением норм и правил:
- -СП 42.13330.2016 "Свод правил. Градостроительство. Планировка и застройка городских и сельских поселений. (актуализированная редакция СНиП 2.07.01-89*)";
- СП 59.13330.2016 "Свод правил. Доступность зданий и сооружений для маломобильных групп населения . (актуализированная редакция СНиП 35-01-2001)":
- -СП 82.13330.2016 "Благоустройство территорий. Актуализированная редакция СНиП III-10-75";
- СП 396.1325800.2018 "Улицы и дороги населенных пунктов. Правила градостроительного
- ГОСТ 33150-2014 "Дороги автомобильные общего пользования . Проектирование пешеходных и велосипедных дорожек. Общие требования".
- 6. Данный проект разработан с использованием топографической основы М 1:500, с сечением горизонталями через 0,5м. Топографическая основа предоставлена заказчиком.
- 7. Границы благоустройства приняты согласно техническому заданию, выданному заказчиком.
- 8. Работы по благоустройству территории выполнять в соответствии с проектом благоустройства при соблюдении технологических требований, предусмотренных СП 82.13330.2016 "Благоустройство территорий. Актуализированная редакция СНиП III-10-75" и проектом производства работ.
- 9. Все работы в границах охранных зон инженерных сетей и коммуникаций вести под наблюдением представителя организации, обслуживающей эту сеть.
- 10. Все работы по благоустройству территории вести в соответствии с СП 9.13330.2010 "Безопасность труда в строительстве часть І. Общие требования (СНиП 12-03-2001) и СНиП 12-04-2002 "Безопасность труда в строительстве. Часть 2. Строительное производство".
- 11. Принятая в проекте система координат МСК 36, система высот Балтийская.
- 12. Передачу отметок производить от ближайших пунктов государственной геодезической и нивелирной сети
- 13. В случае изменения фактических объемов работ относительно проектных, они подлежат актированию с участием Заказчика.

				_							
						45/VII-07.2021-246-ΓΠ					
Изм.	Кол.	Лист	Nº	Подпись	Дата	Благоустройство пешеходной зоны вдоль улицы Ленина в п.г.т. Анна Аннинского муниципального района Воронежской области (3 этап)					
Разра	аботал	Донска	Я	DAM		Стадия Лист Л					
Прове	рил	ил Глотова		Maril		Генеральный план	Р	1	10		
Н.кон	троль	Глотова		Mary			Р	I	10		
				, 11		Общие данные.			ЮДЖЕТНОЕ ЧРЕЖДЕНИЕ ОРОНЕЖСКОЙ БОЛАСТИ		
ГИП		Мишанков		JM)		Оощие данные.			НОРМАТИВНО- ПРОЕКТНЫЙ		
тип мишанков центр Формат A4x3							4				

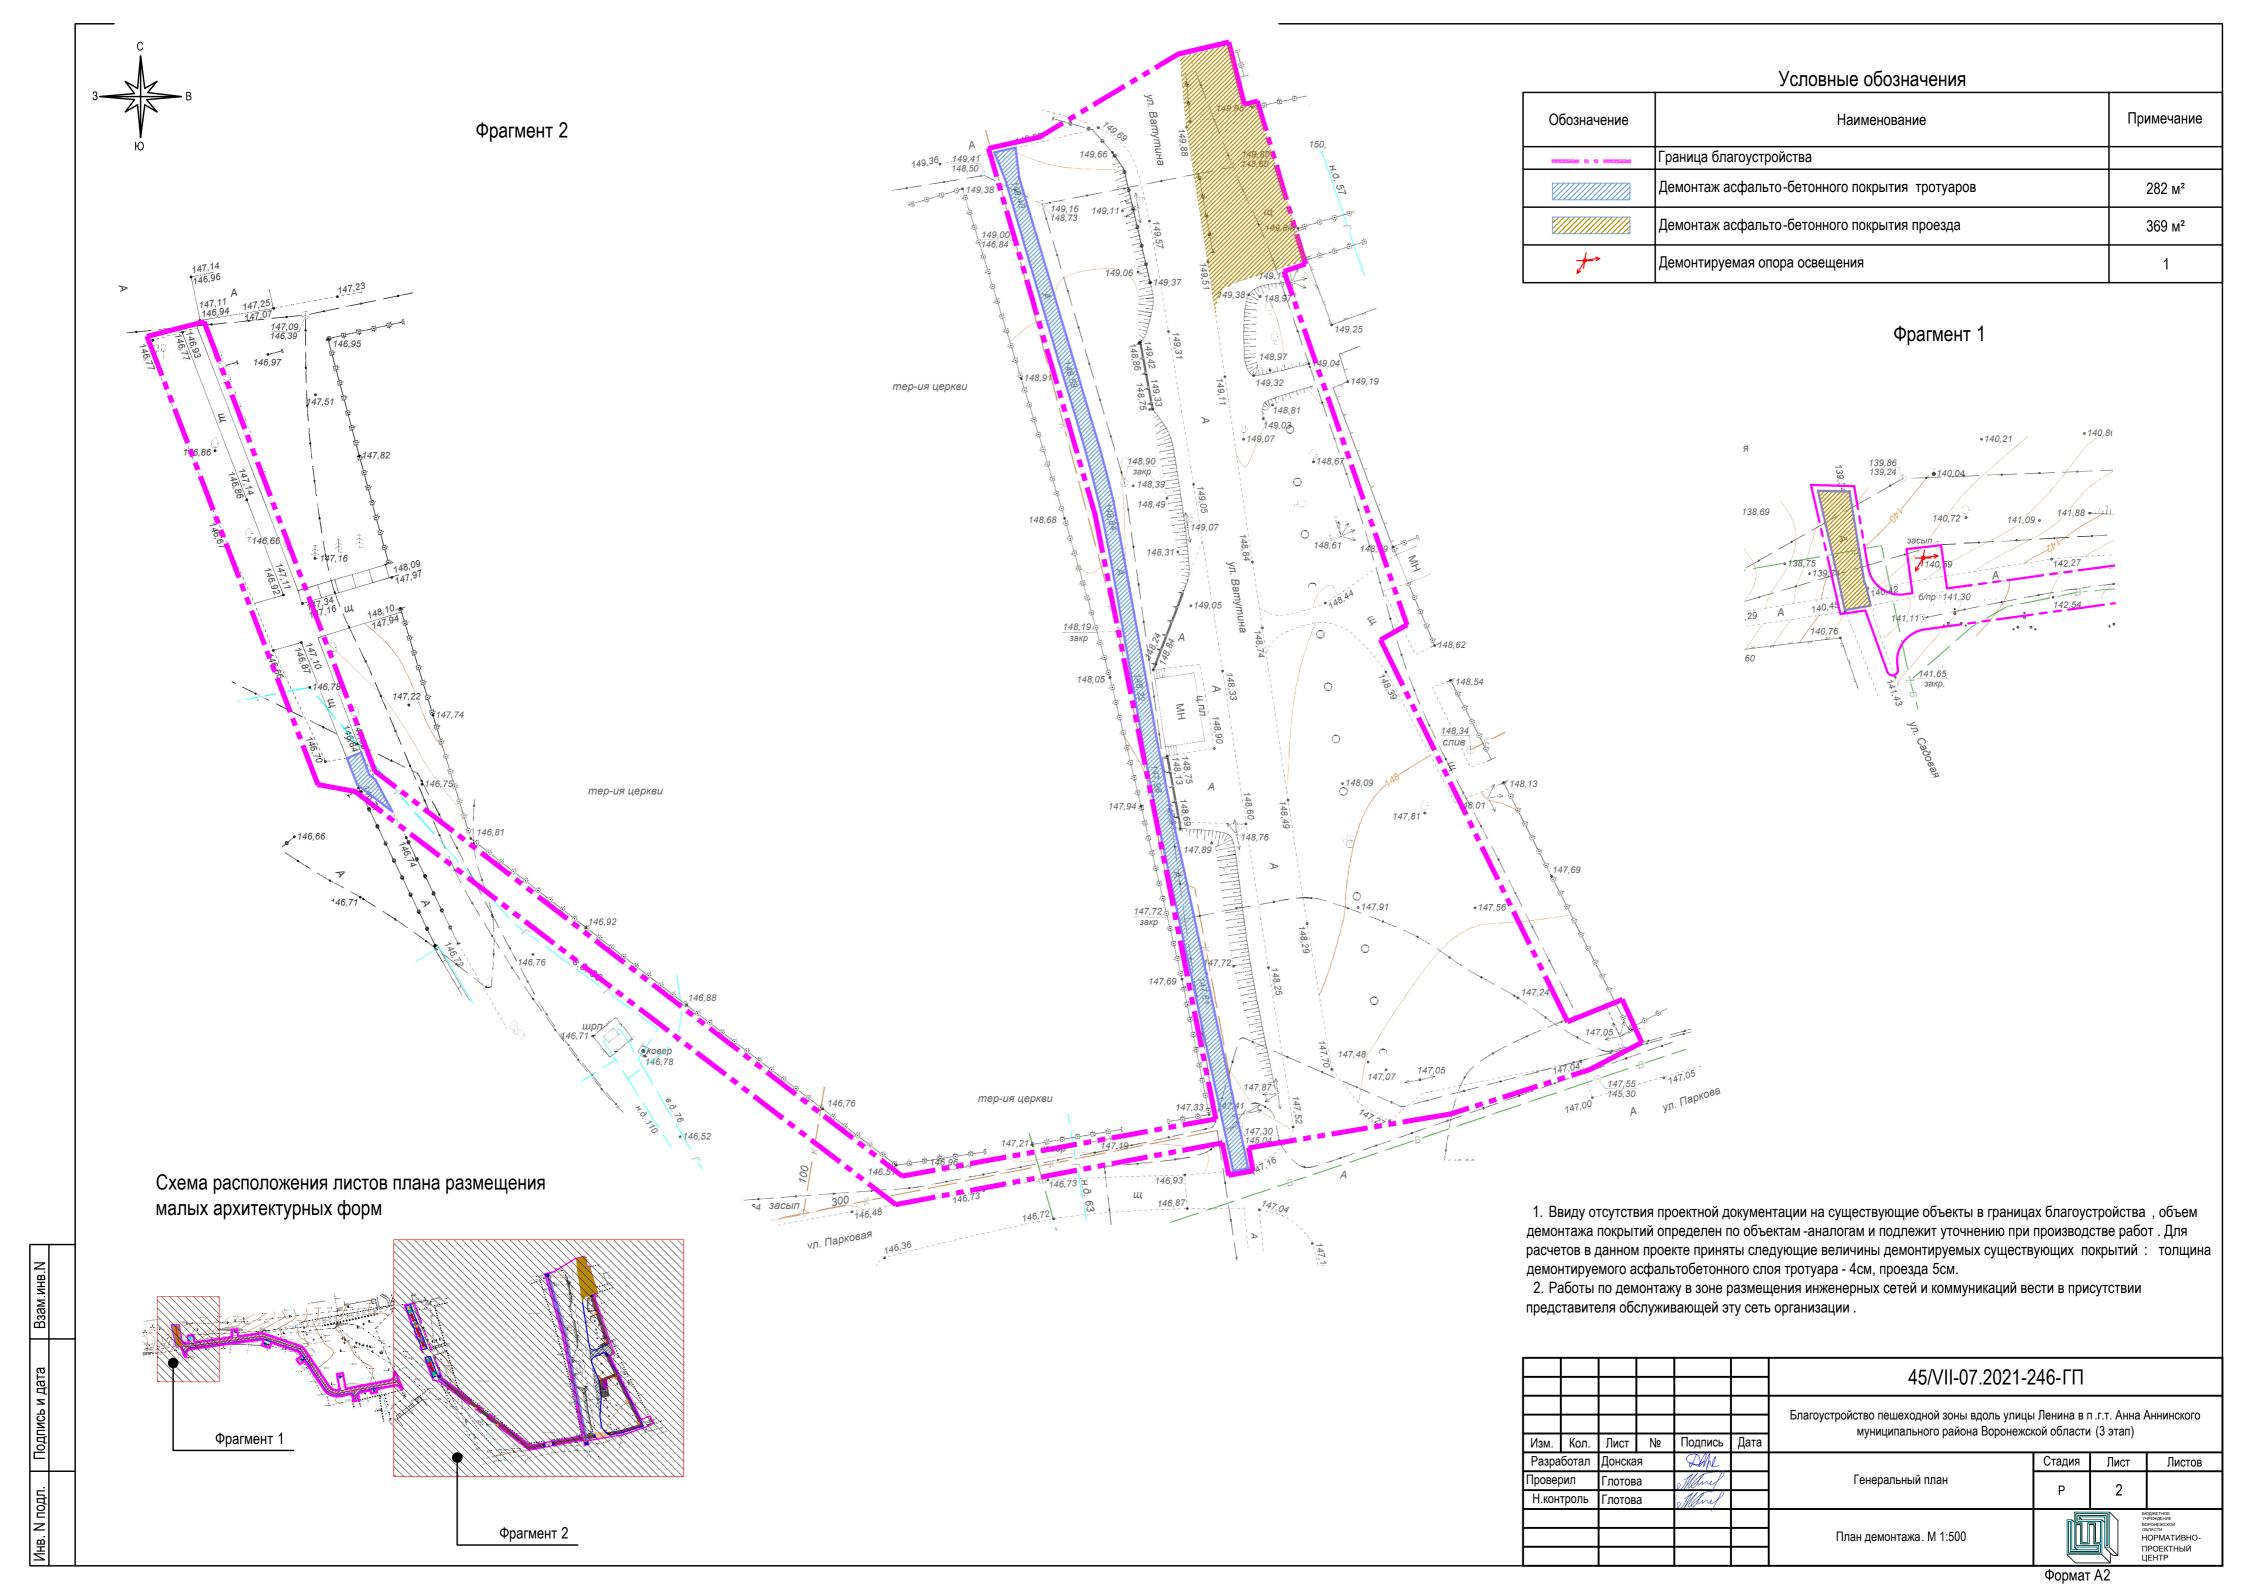

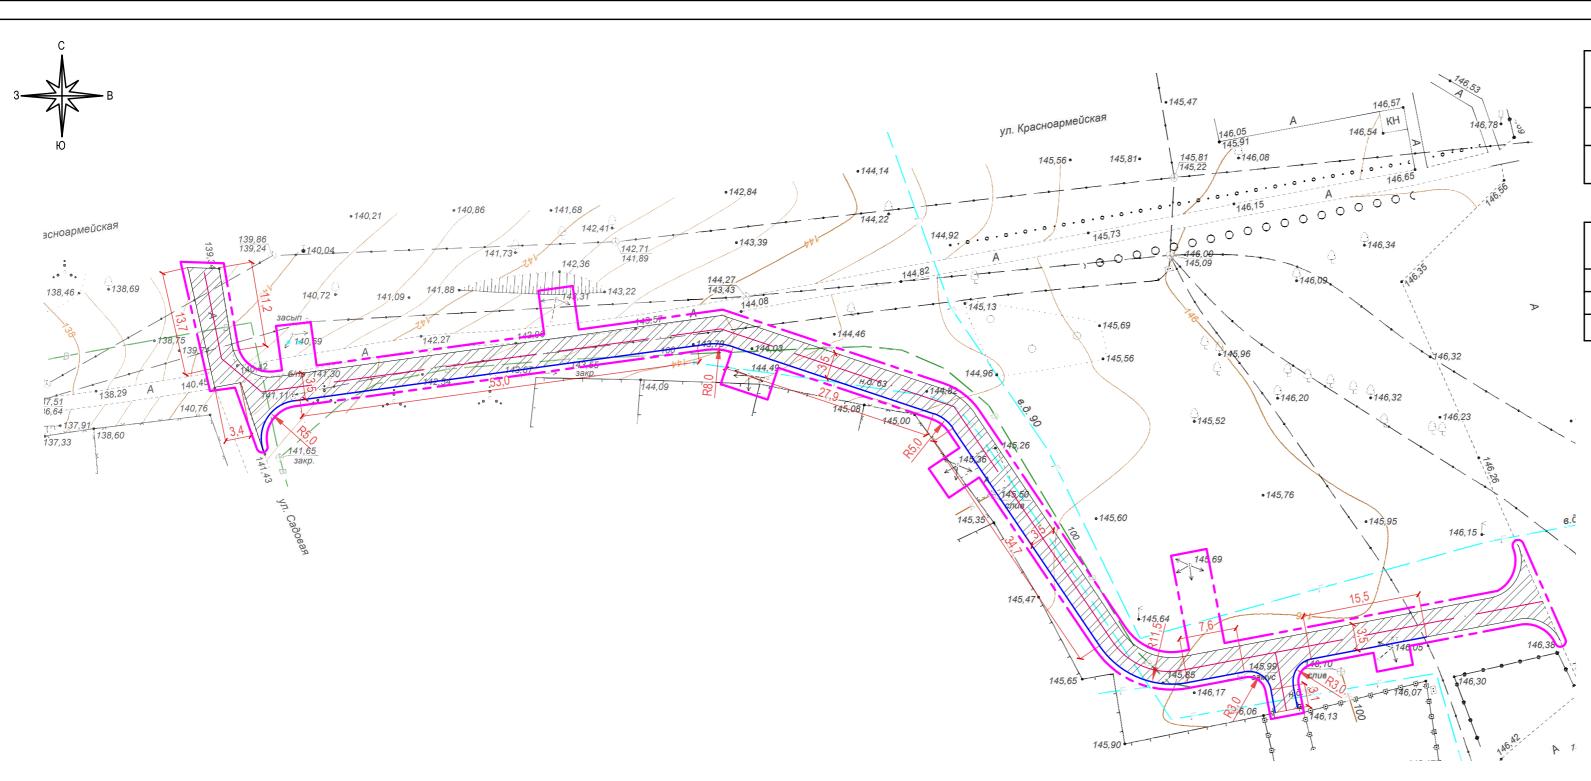


Ведомость тротуаров, дорожек и площадок

Поз.	Наименование	Тип	Площадь, м²	Примечание
1	Проектируемое асфальтобетонное покрытие	II	778	конструкцию см. лист 5
2	Бортовой камень БР 100.30.15		186	конструкцию см. лист 5

Условные обозначения


Обозначение	бозначение Наименование	
	Граница территории благоустройства	
	Проектируемый бортовой камень БР 100.30.15	
	Проектируемое асфальтовое покрытие заезда (Тип II)	


Схема расположения листов плана размещения малых архитектурных форм

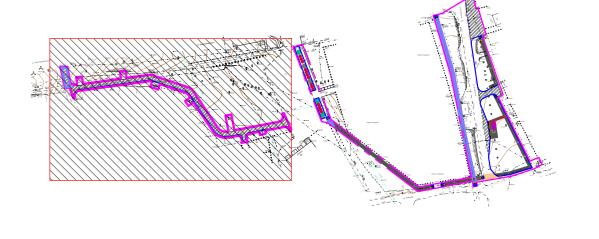

1. Узлы примыкания проектируемого покрытия к другим элементам благоустройства смотри лист 5.

	_										
						45/VII-07.2021-246-ΓΠ					
						Благоустройство пешеходной зоны вдоль улицы Ленина в п.г.т. Анна Аннинского муниципального района Воронежской области (3 этап)					
Изм.	Кол.	Лист	Nº	Подпись	Дата	муниципального района воронежс	кои ооласти	i (3 9 ali)			
Разра	аботал	Донска	Я	DANL			Стадия	Лист	Листов		
Провер	рил	Глотова		Mary		Генеральный план	Р	3.1			
Н.кон	троль	Глотова		Mary			P	3.1			
						Разбивочный план. М 1:500			бюджетное учреждение воронежской области НОРМАТИВНО- ПРОЕКТНЫЙ ЦЕНТР		

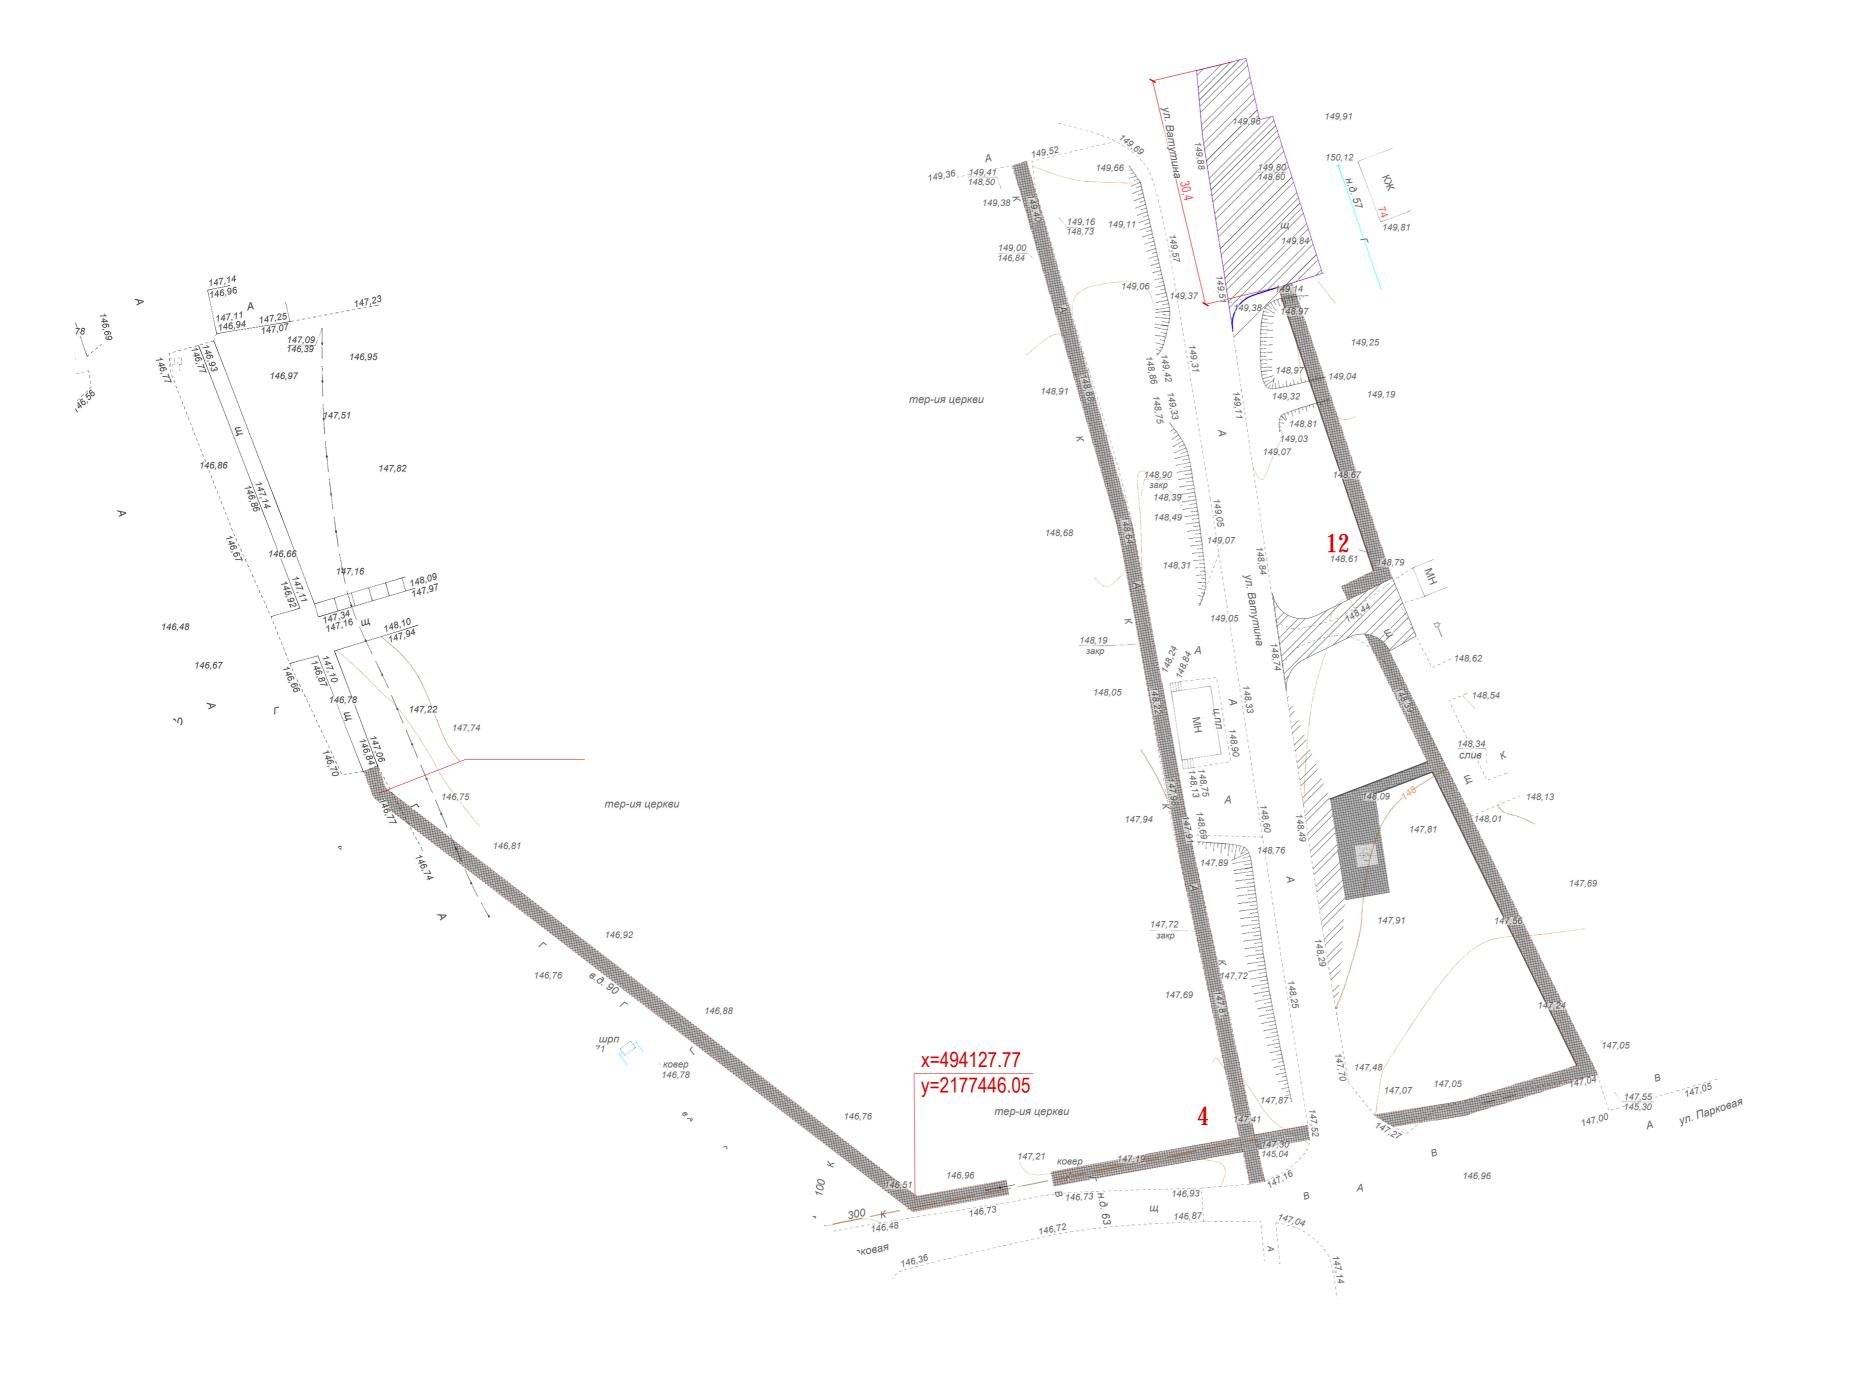


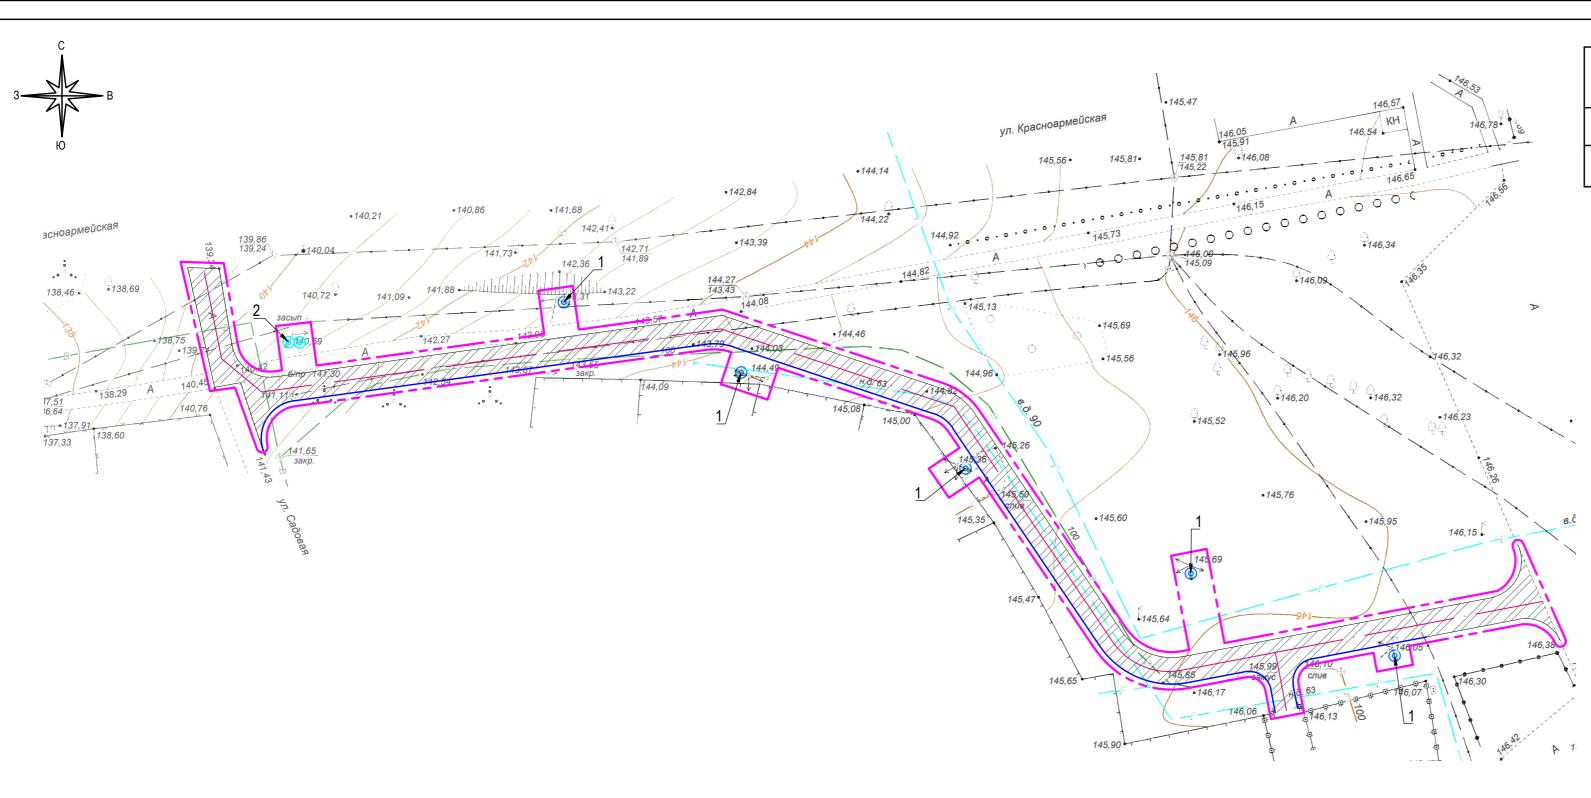

Ведомость малых архитектурных форм и переносных изделий


Поз.	Обозначение	Наименование	Кол.	Ед. изм.	Примечание					
1	©	Уличный светильник	5	шт.	см.п.4					
2	©	Опора освещения ОГК-8	1	ШТ.						


Схема расположения листов плана размещения малых архитектурных форм

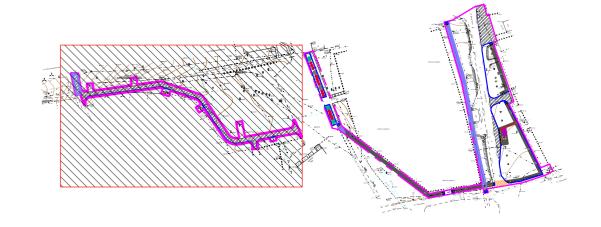

- 1. Данный чертеж смотреть совместно с листом 1 и комплектом 45/VII-07.2021.4-ЭН.
- 2. Садово-парковые светильники учтены в комплекте 45/VII-07.2021.4-ЭН. Установка светильников показана схематично .
- 3. Установку светильников корректировать "по месту" в связи с наличием схематично нанесенных подземных инженерных сетей.
- 1. По желанию заказчика в проекте предусмотрена установка новых светильников на существующие столбы освещения

						45044.07.0004.6	.40 55						
						45/VII-07.2021-246-ΓΠ							
Изм.	Кол.	Лист	Nº	Подпись	Дата	Благоустройство пешеходной зоны вдоль улицы Ленина в п.г.т. Анна Аннинского муниципального района Воронежской области (3 этап)							
	аботал	Донска		DANE	111		Стадия	Лист	Листов				
Прове	рил Глотова		верил Гло		верил	оил Глотова		Mary		Генеральный план	Р	6.1	
Н.кон	нтроль	Глотова		Mary			Г	0.1					
				,		План размещения малых архитектурных форм. М 1:500	B B B B B B B B B B B B B B B B B B B		siod,жетное гиреждение зогонежской збласти НОРМАТИВНО- ПРОЕКТНЫЙ ЦЕНТР				

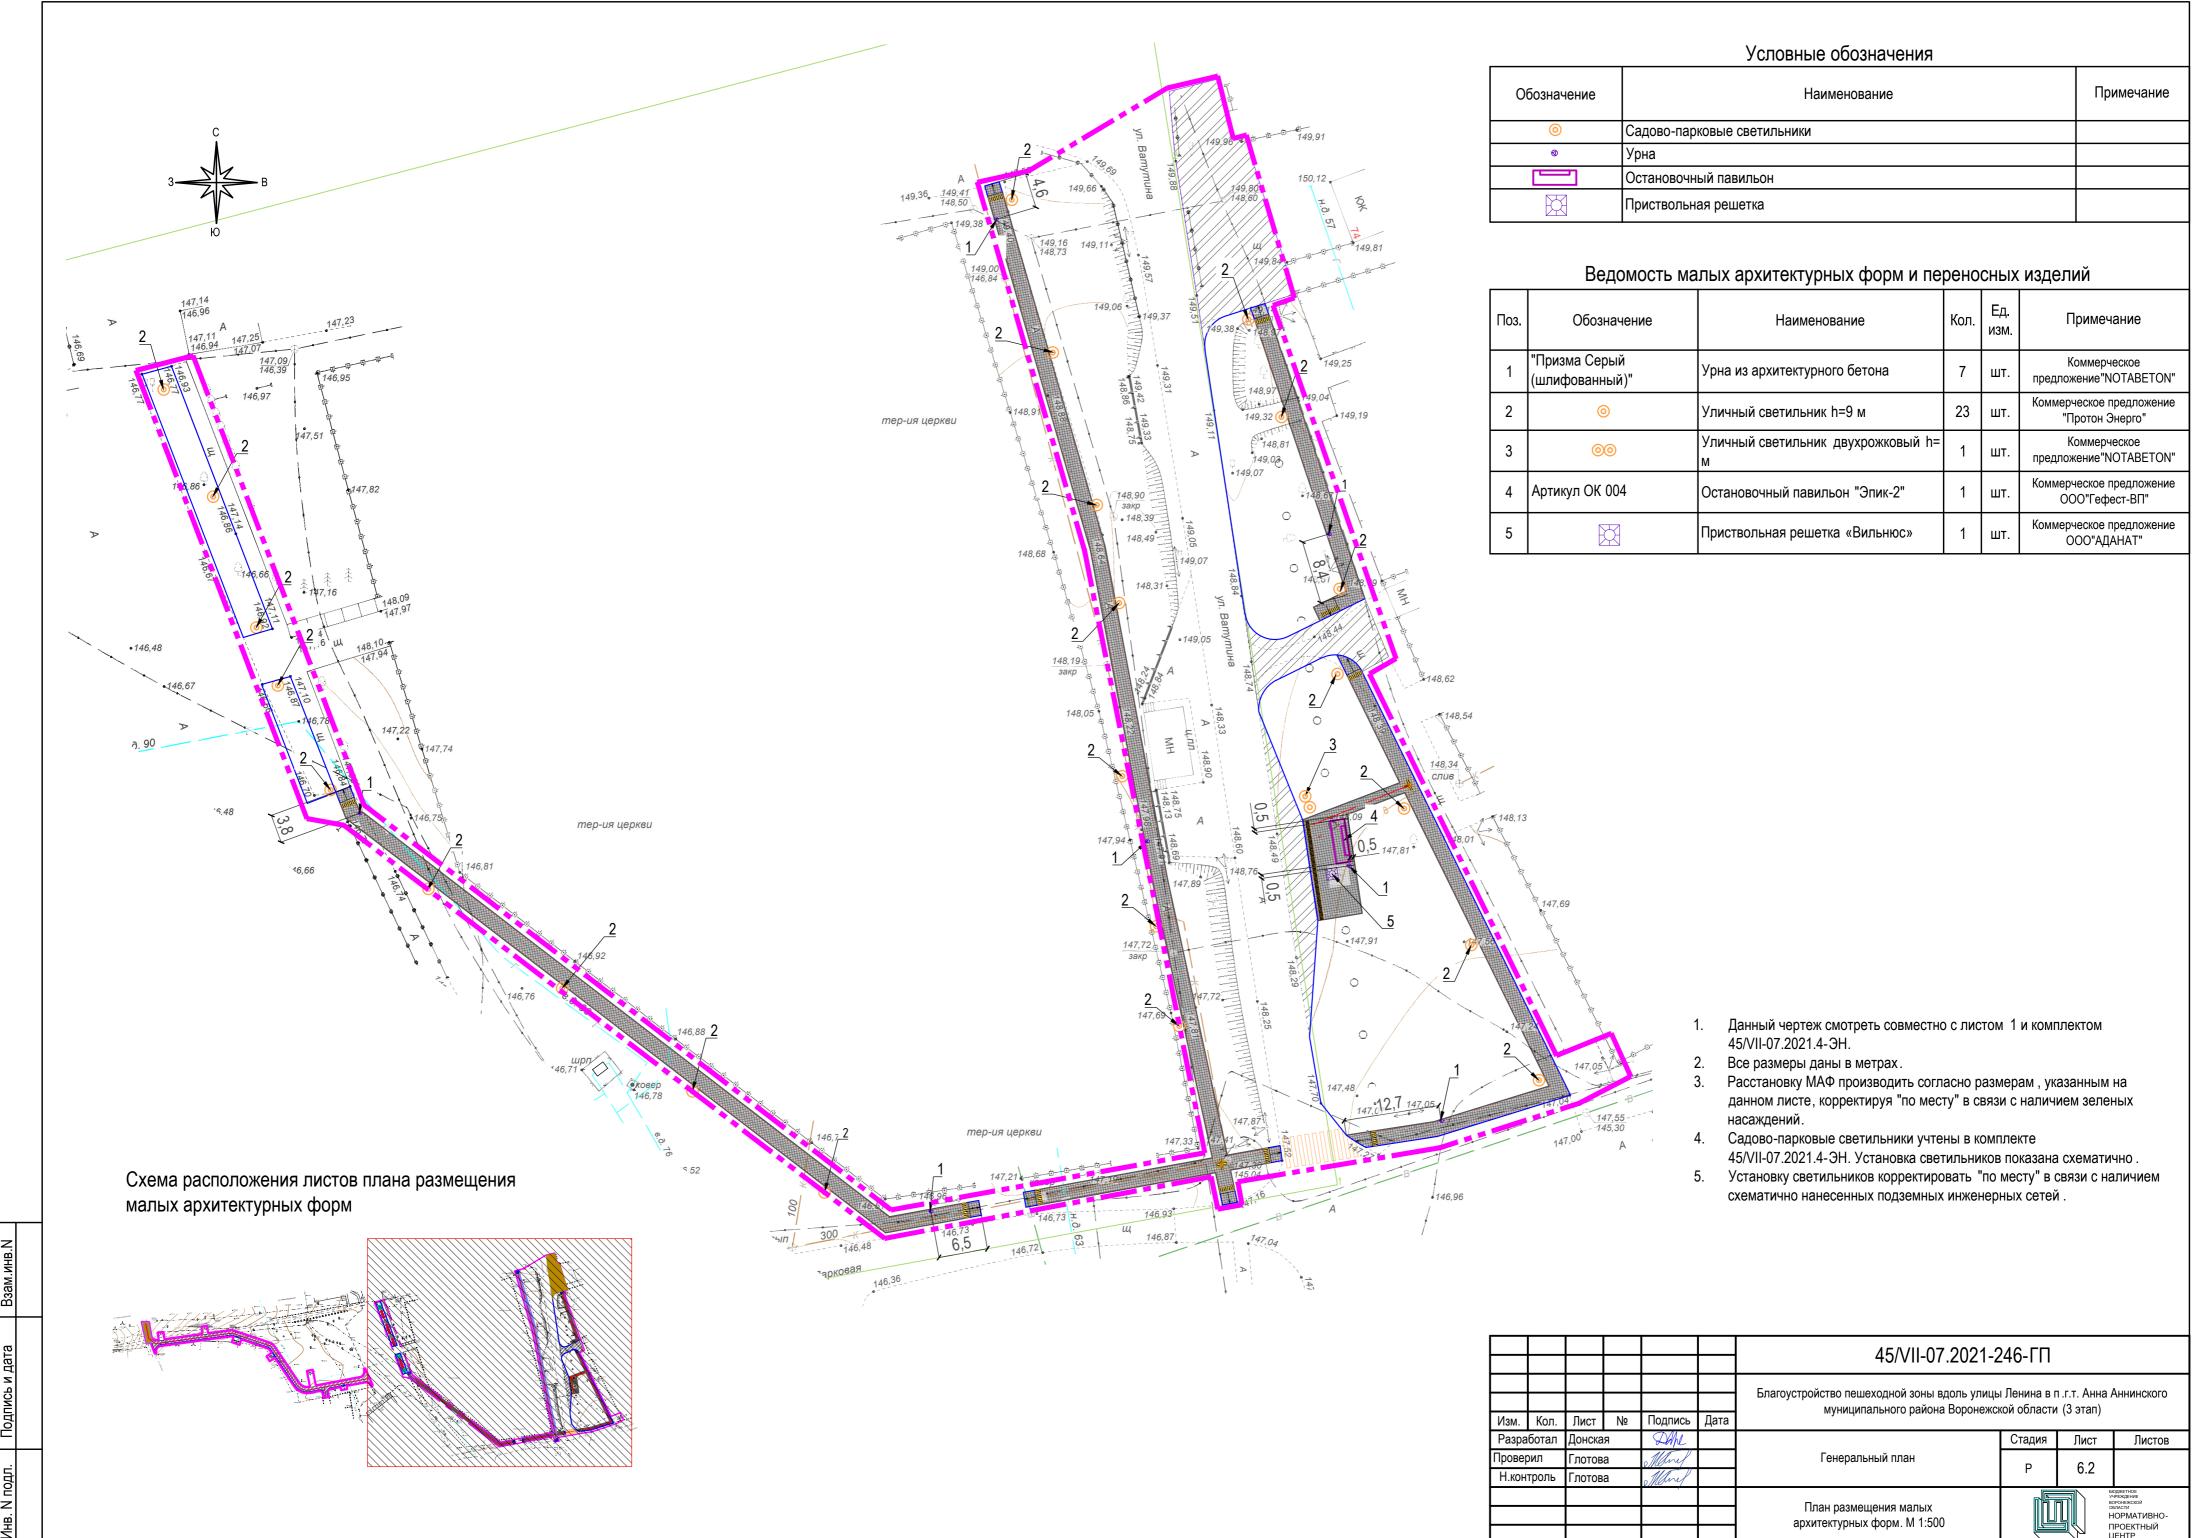

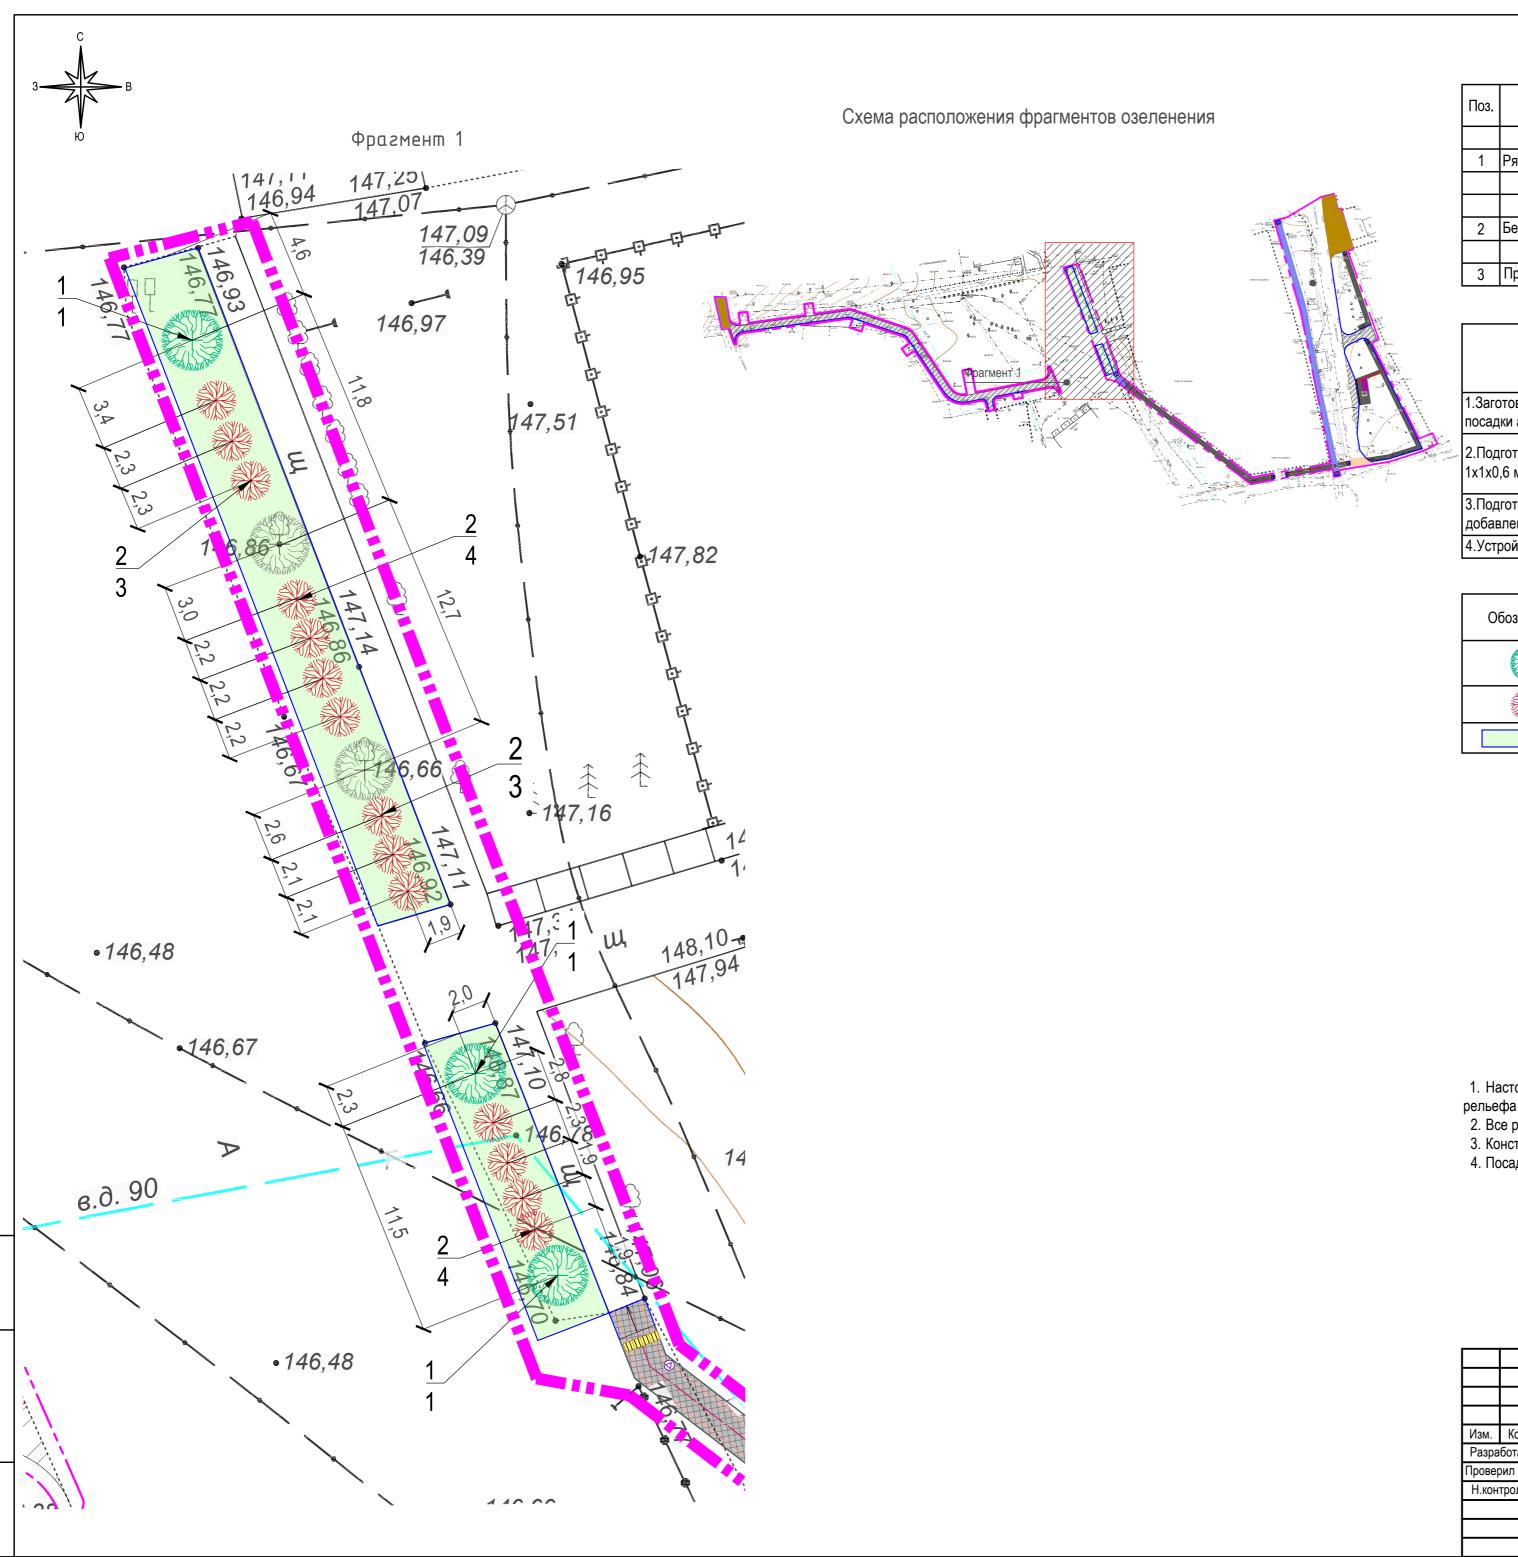

Ведомость элементов озеленения

Поз.	Наименование породы или вид насаждения	Возраст, лет	Кол-во, шт.	Примечание
	Деревья			
1	Рябина обыкновенная		3	
	ИТОГО:		3	
	Кустарник			
2	Бересклет крылатый		14	
	ИТОГО:		14	
3	Проектируемый газон м²		216	

Ведомость объемов работ по озеленению

Наименование	Ед. изм	Кол-во	Примеч.
1.Заготовка саженцев деревьев/кустарников в питомнике и подвоз к месту посадки автотранспортом	ШТ.	3/14	
2.Подготовка посадочных мест и посадка деревьев с комом земли размером 1x1x0,6 м в естественном грунте с добавлением растительной земли по 25 %	ШТ.	3	
3.Подготовка посадочных мест и посадка кустарников в ямы Ø 0,7 м с добавлением растительной земли по 25 %	шт.	14	
4.Устройство газона обыкновенного	M ²	216	

Условные обозначения

Обозначение	Наименование	Примечание
	Рябина обыкновенная	
	Бересклет крылатый	
	Проектируемый газон	

- 1. Настоящая схема разработана в соответствии со схемой генерального плана, схемой организации рельефа и с учетом существующих инженерных коммуникаций.
- Все размеры даны в метрах.
 Конструкцию сопряжения пешеходной зоны и газона смотри узлы на листе 5.
 Посадку элементов озеленения корректировать "по месту".

						45/VII-07.2021-246-ΓΠ				
						Благоустройство пешеходной зоны вдоль улицы Ленина в п.г.т. Анна Аннинского				
Изм.	Кол.	Лист	Nº	Подпись	Дата	муниципального района Воронежс	кой области	і (3 этап)		
Разр	аботал	Донская		DAME			Стадия	Лист	Листов	
Прове	рил	Глотова		Mary		Генеральный план	Р	7		
Н.ко	нтроль	Глотова		Mary			Г	1		
				,					ЮДЖЕТНОЕ ЧРЕЖДЕНИЕ ОРОНЕЖСКОЙ	
						План озеленения. М 1:500			_{БЛАСТИ} НОРМАТИВНО- ПРОЕКТНЫЙ ЦЕНТР	

Урна "Эстель" квадратная



Остановка "Метрополин"





одпись и дата


ON ON OR

Рябина обыкновенная



Бересклет крылатый



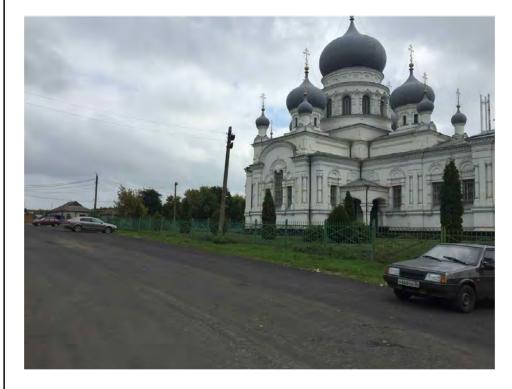













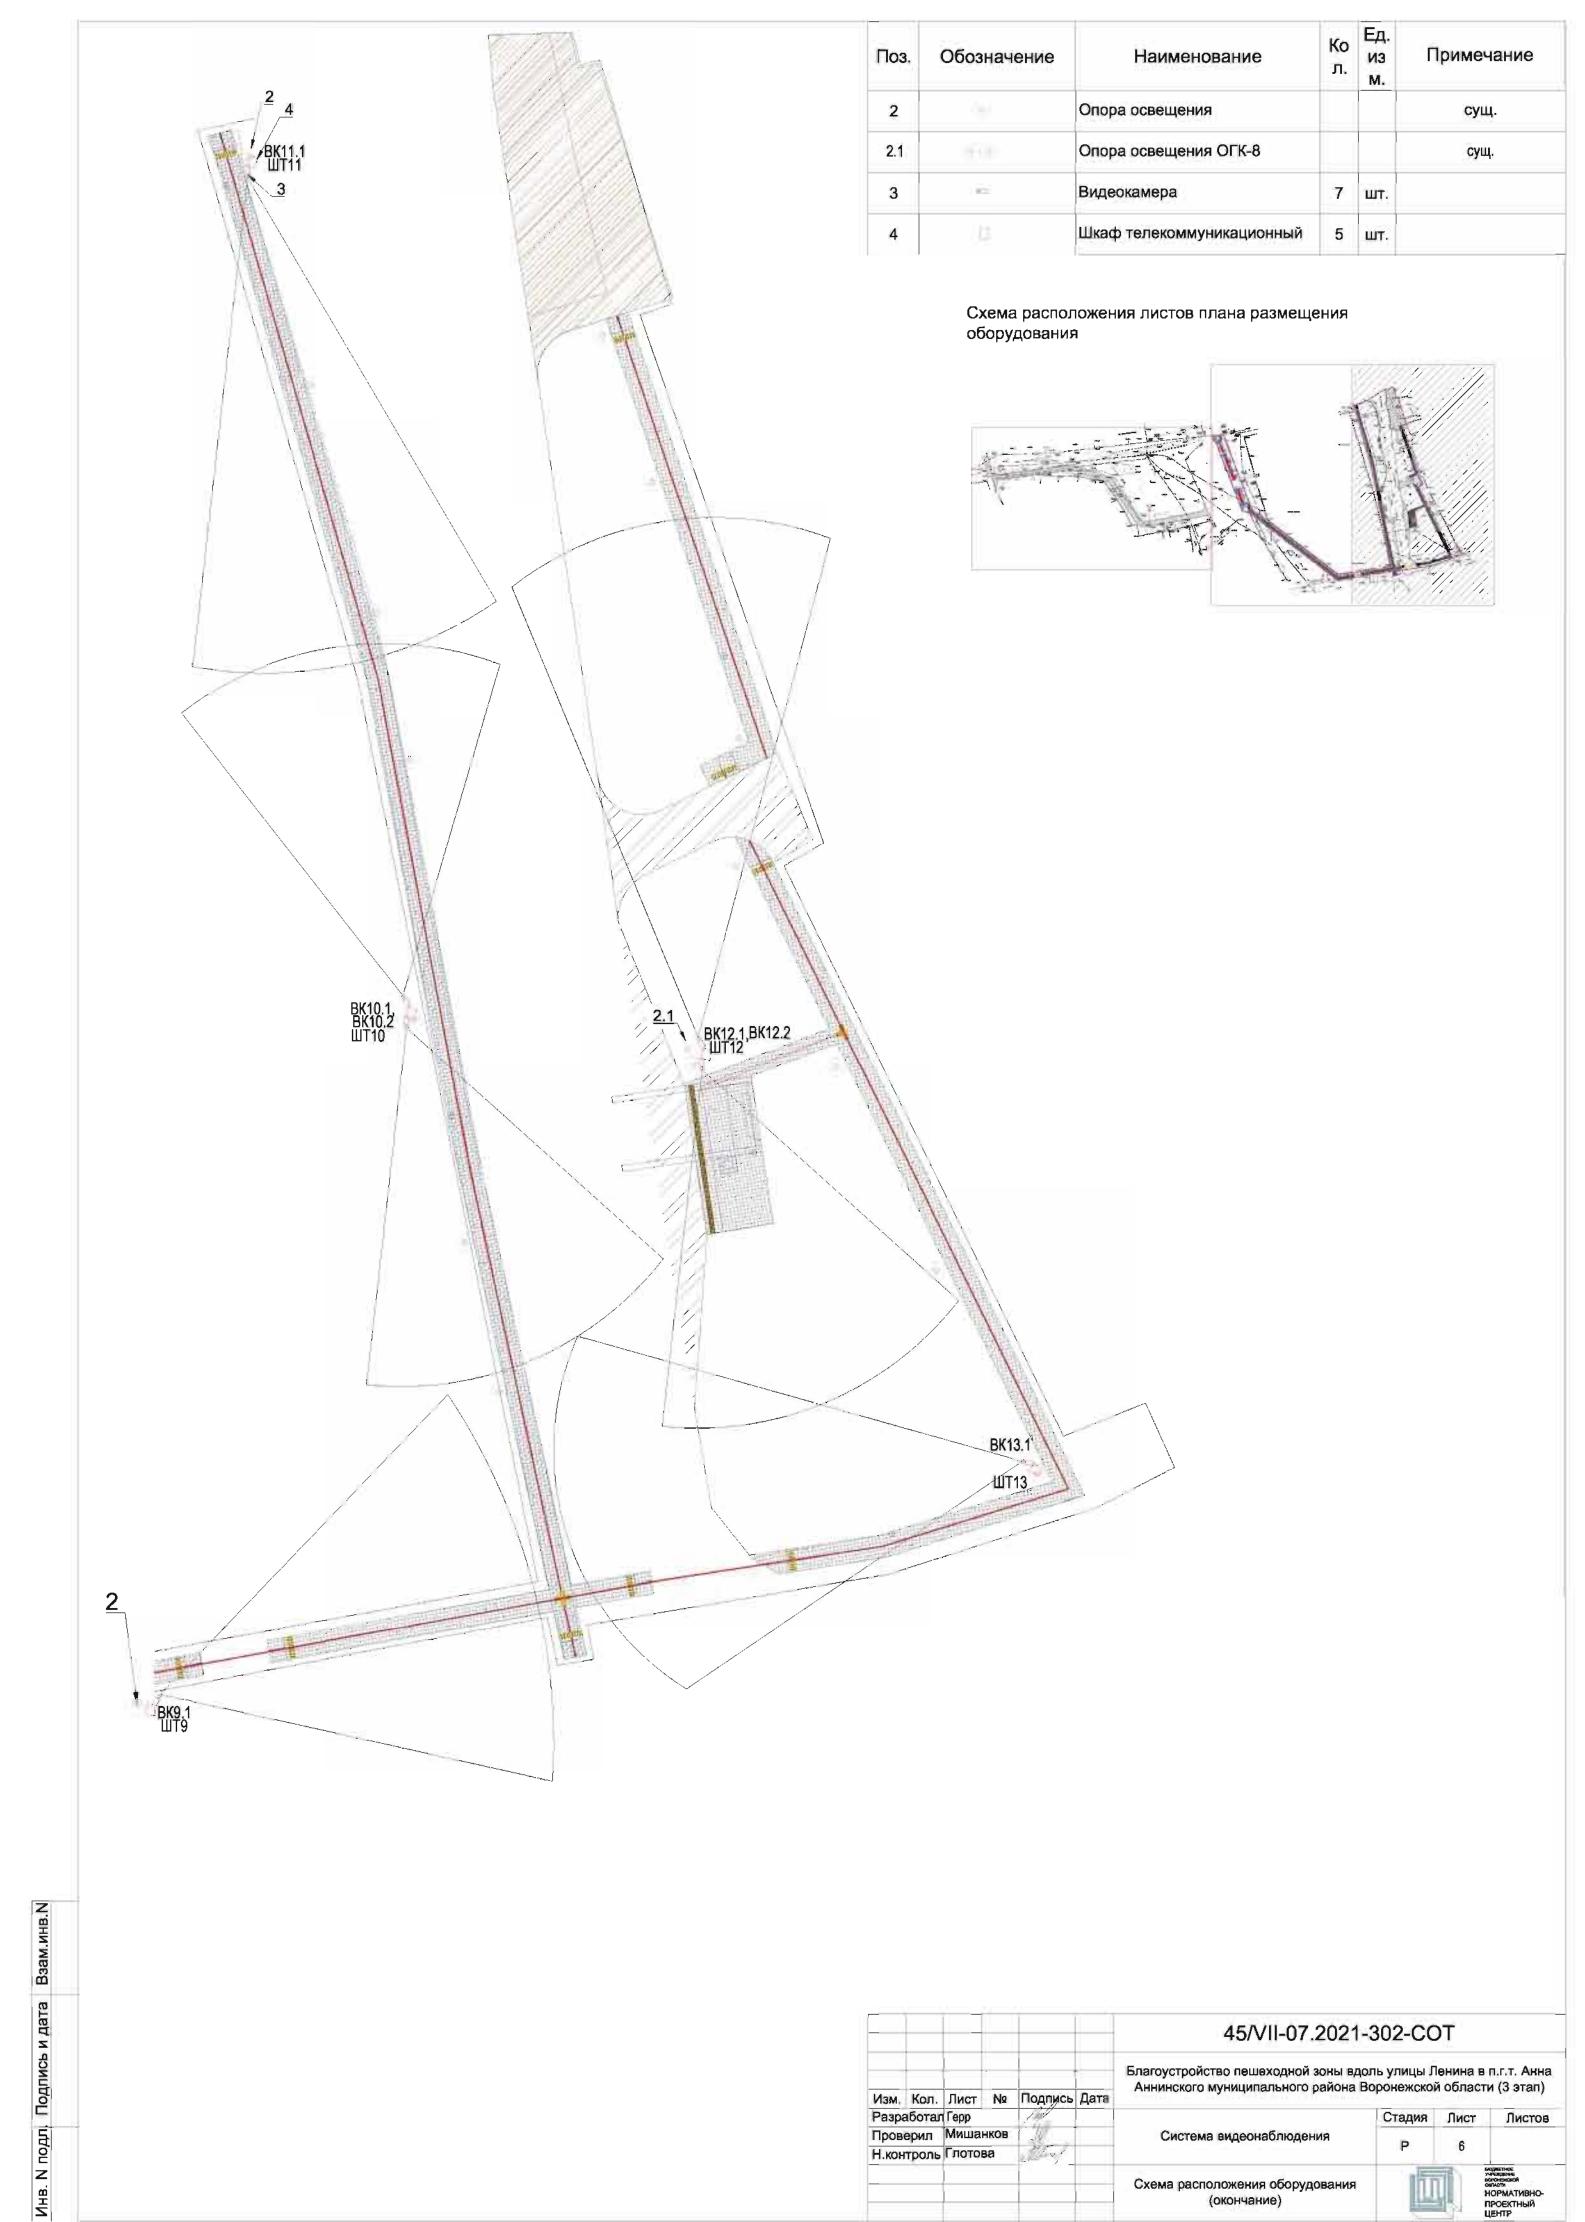

Conmon 42

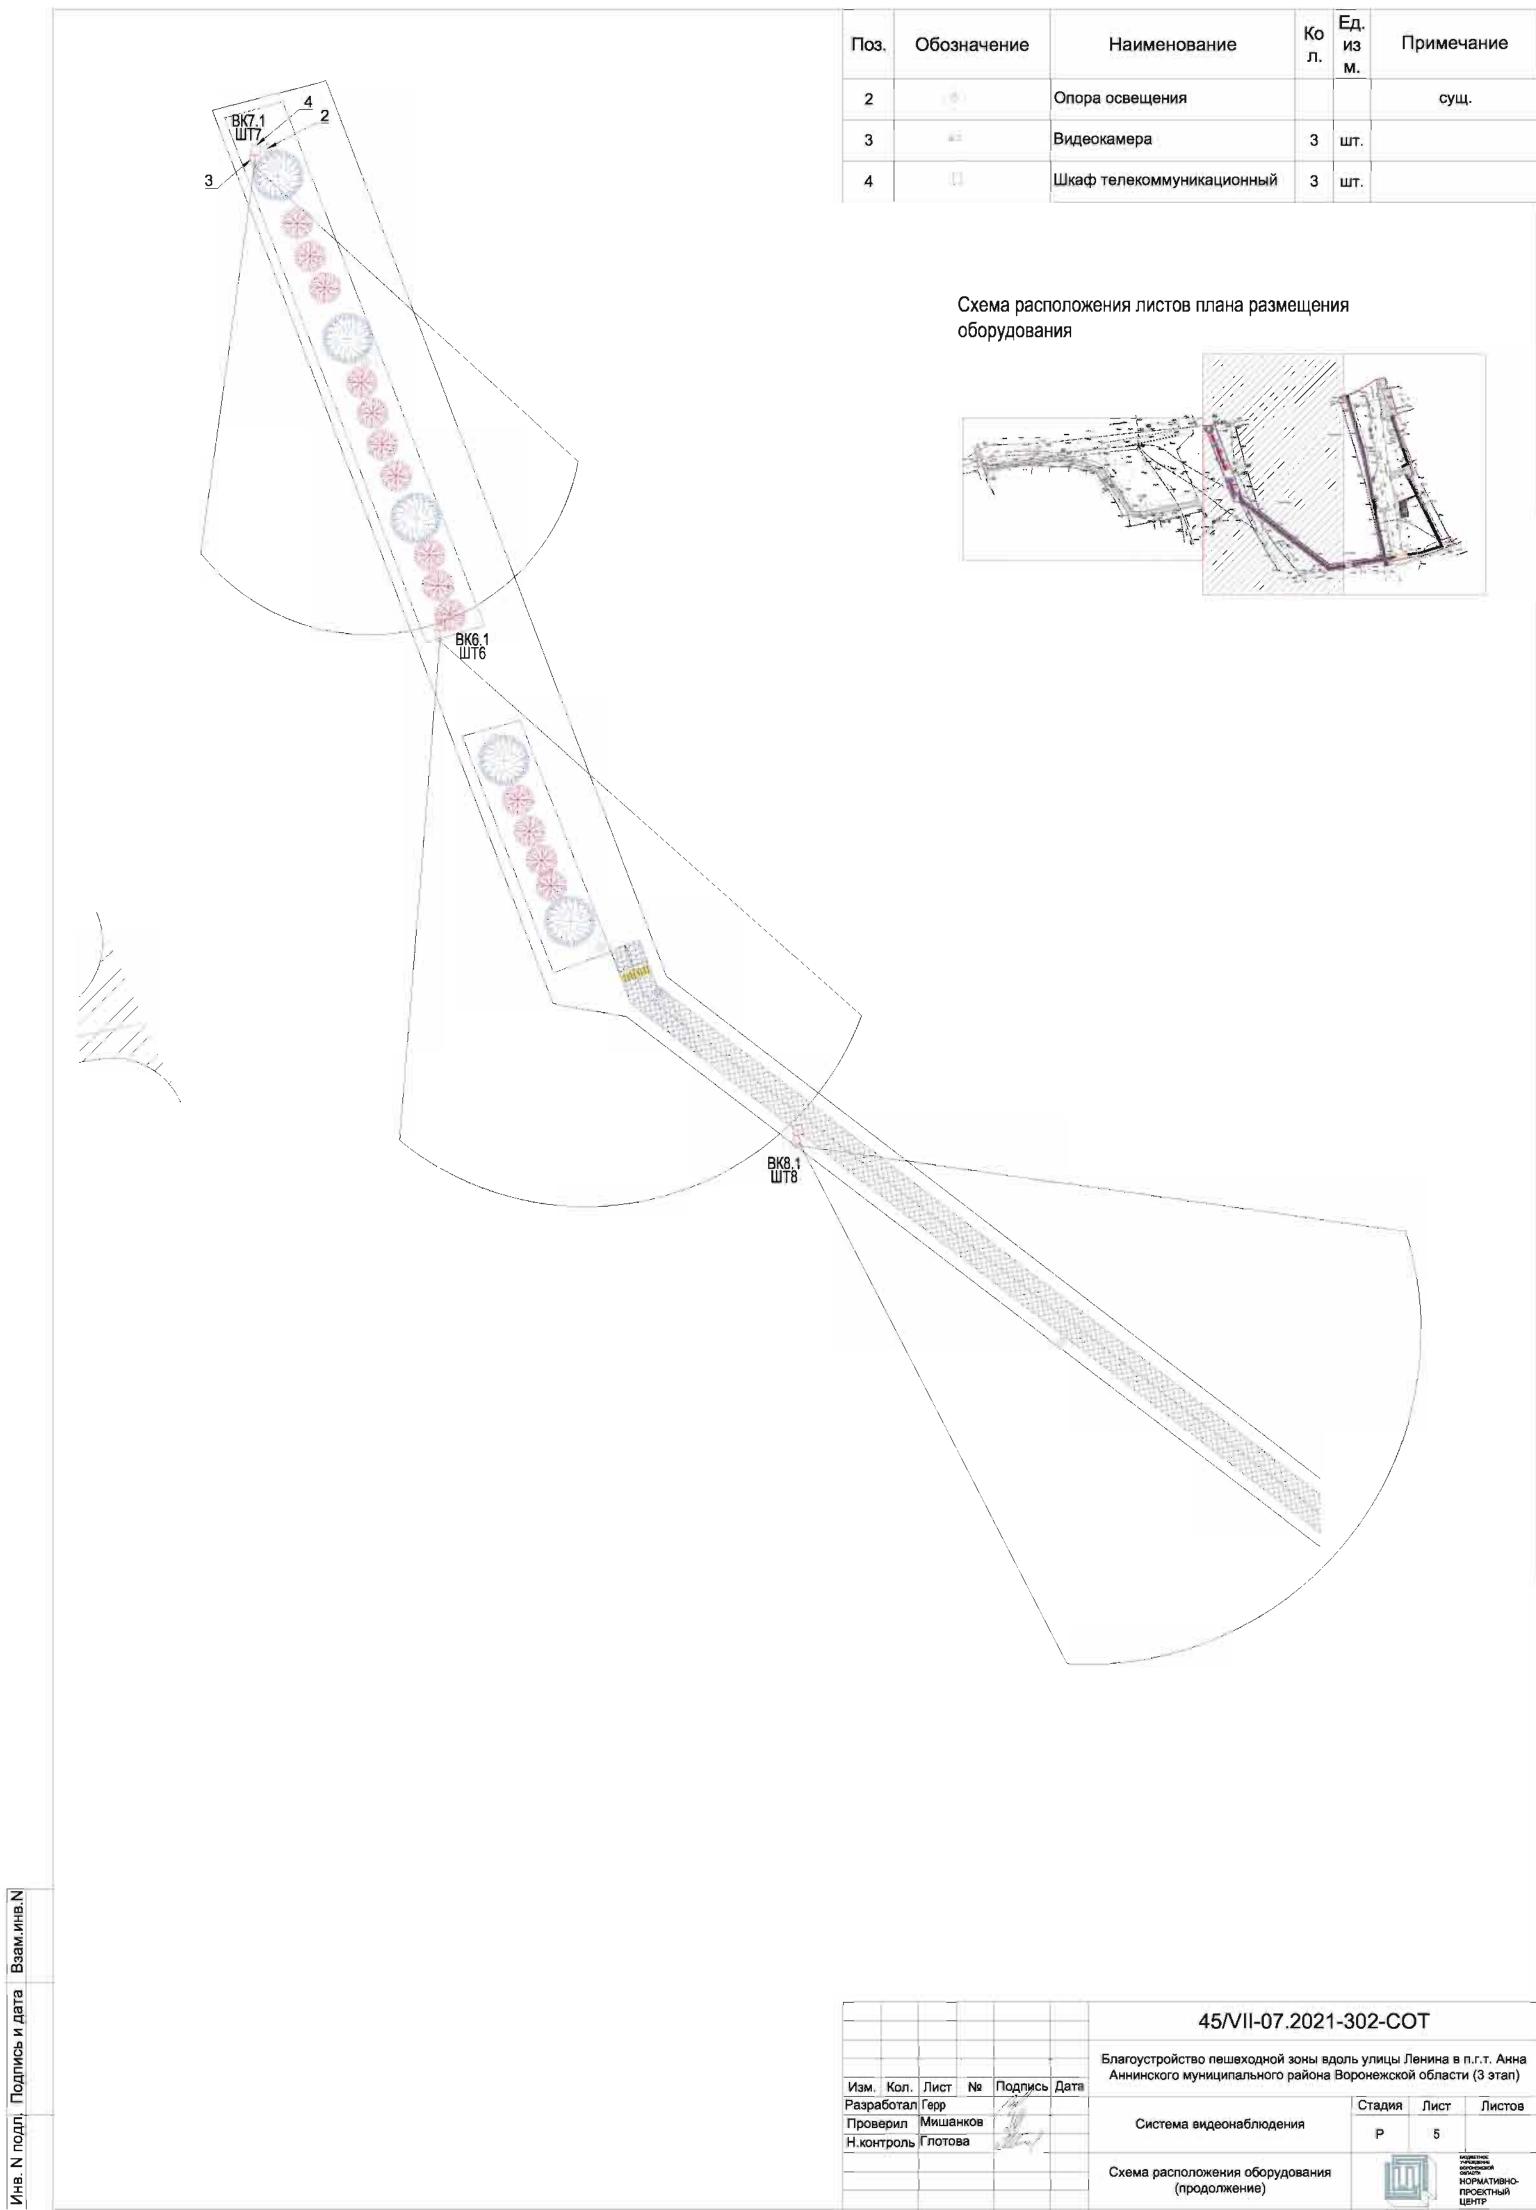


Формат 4


Инв. N подл. Подпись и дата Взам.инв.N

По 3.	Обозначение	Наименование	Ко л.	Ед. из м.	Примечание
1		Уличный светильник			сущ.
2	E	Видеокамера	7	шт.	
3	n	Шкаф телекоммуникационный	5	шт.	

Схема расположения листов плана размещения оборудования

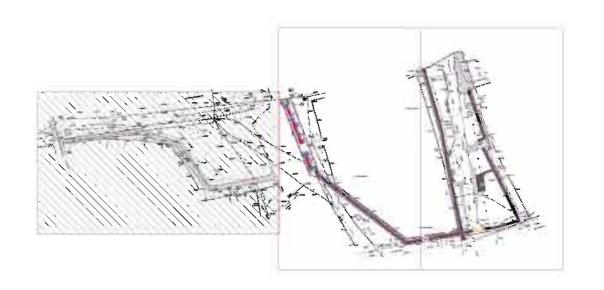

						45/VII-07.2021-	45/VII-07.2021-302-COT								
4225	1041	Fig. 10	NE.	Flannin	Пото	Благоустройство пешеходной зоны адо Аннинского муниципального района В									
		Лист	N⊵	Подпись	дата										
Разра	Разработал		ботал Герр		ЭРР			Стадия	Лист	Листов					
Тров	ерил	оль Глотова		Мишан	шанков	шанков	Лишанков	ишанков	ланков	W		Система видеонаблюдения			
1.кон	троль			1	"		P	4							
						Схема расположения оборудования (начало)	Į	H	ROMENCE PERSONE PERSONE FORMATIVE FORKTHIM IEHTIP						

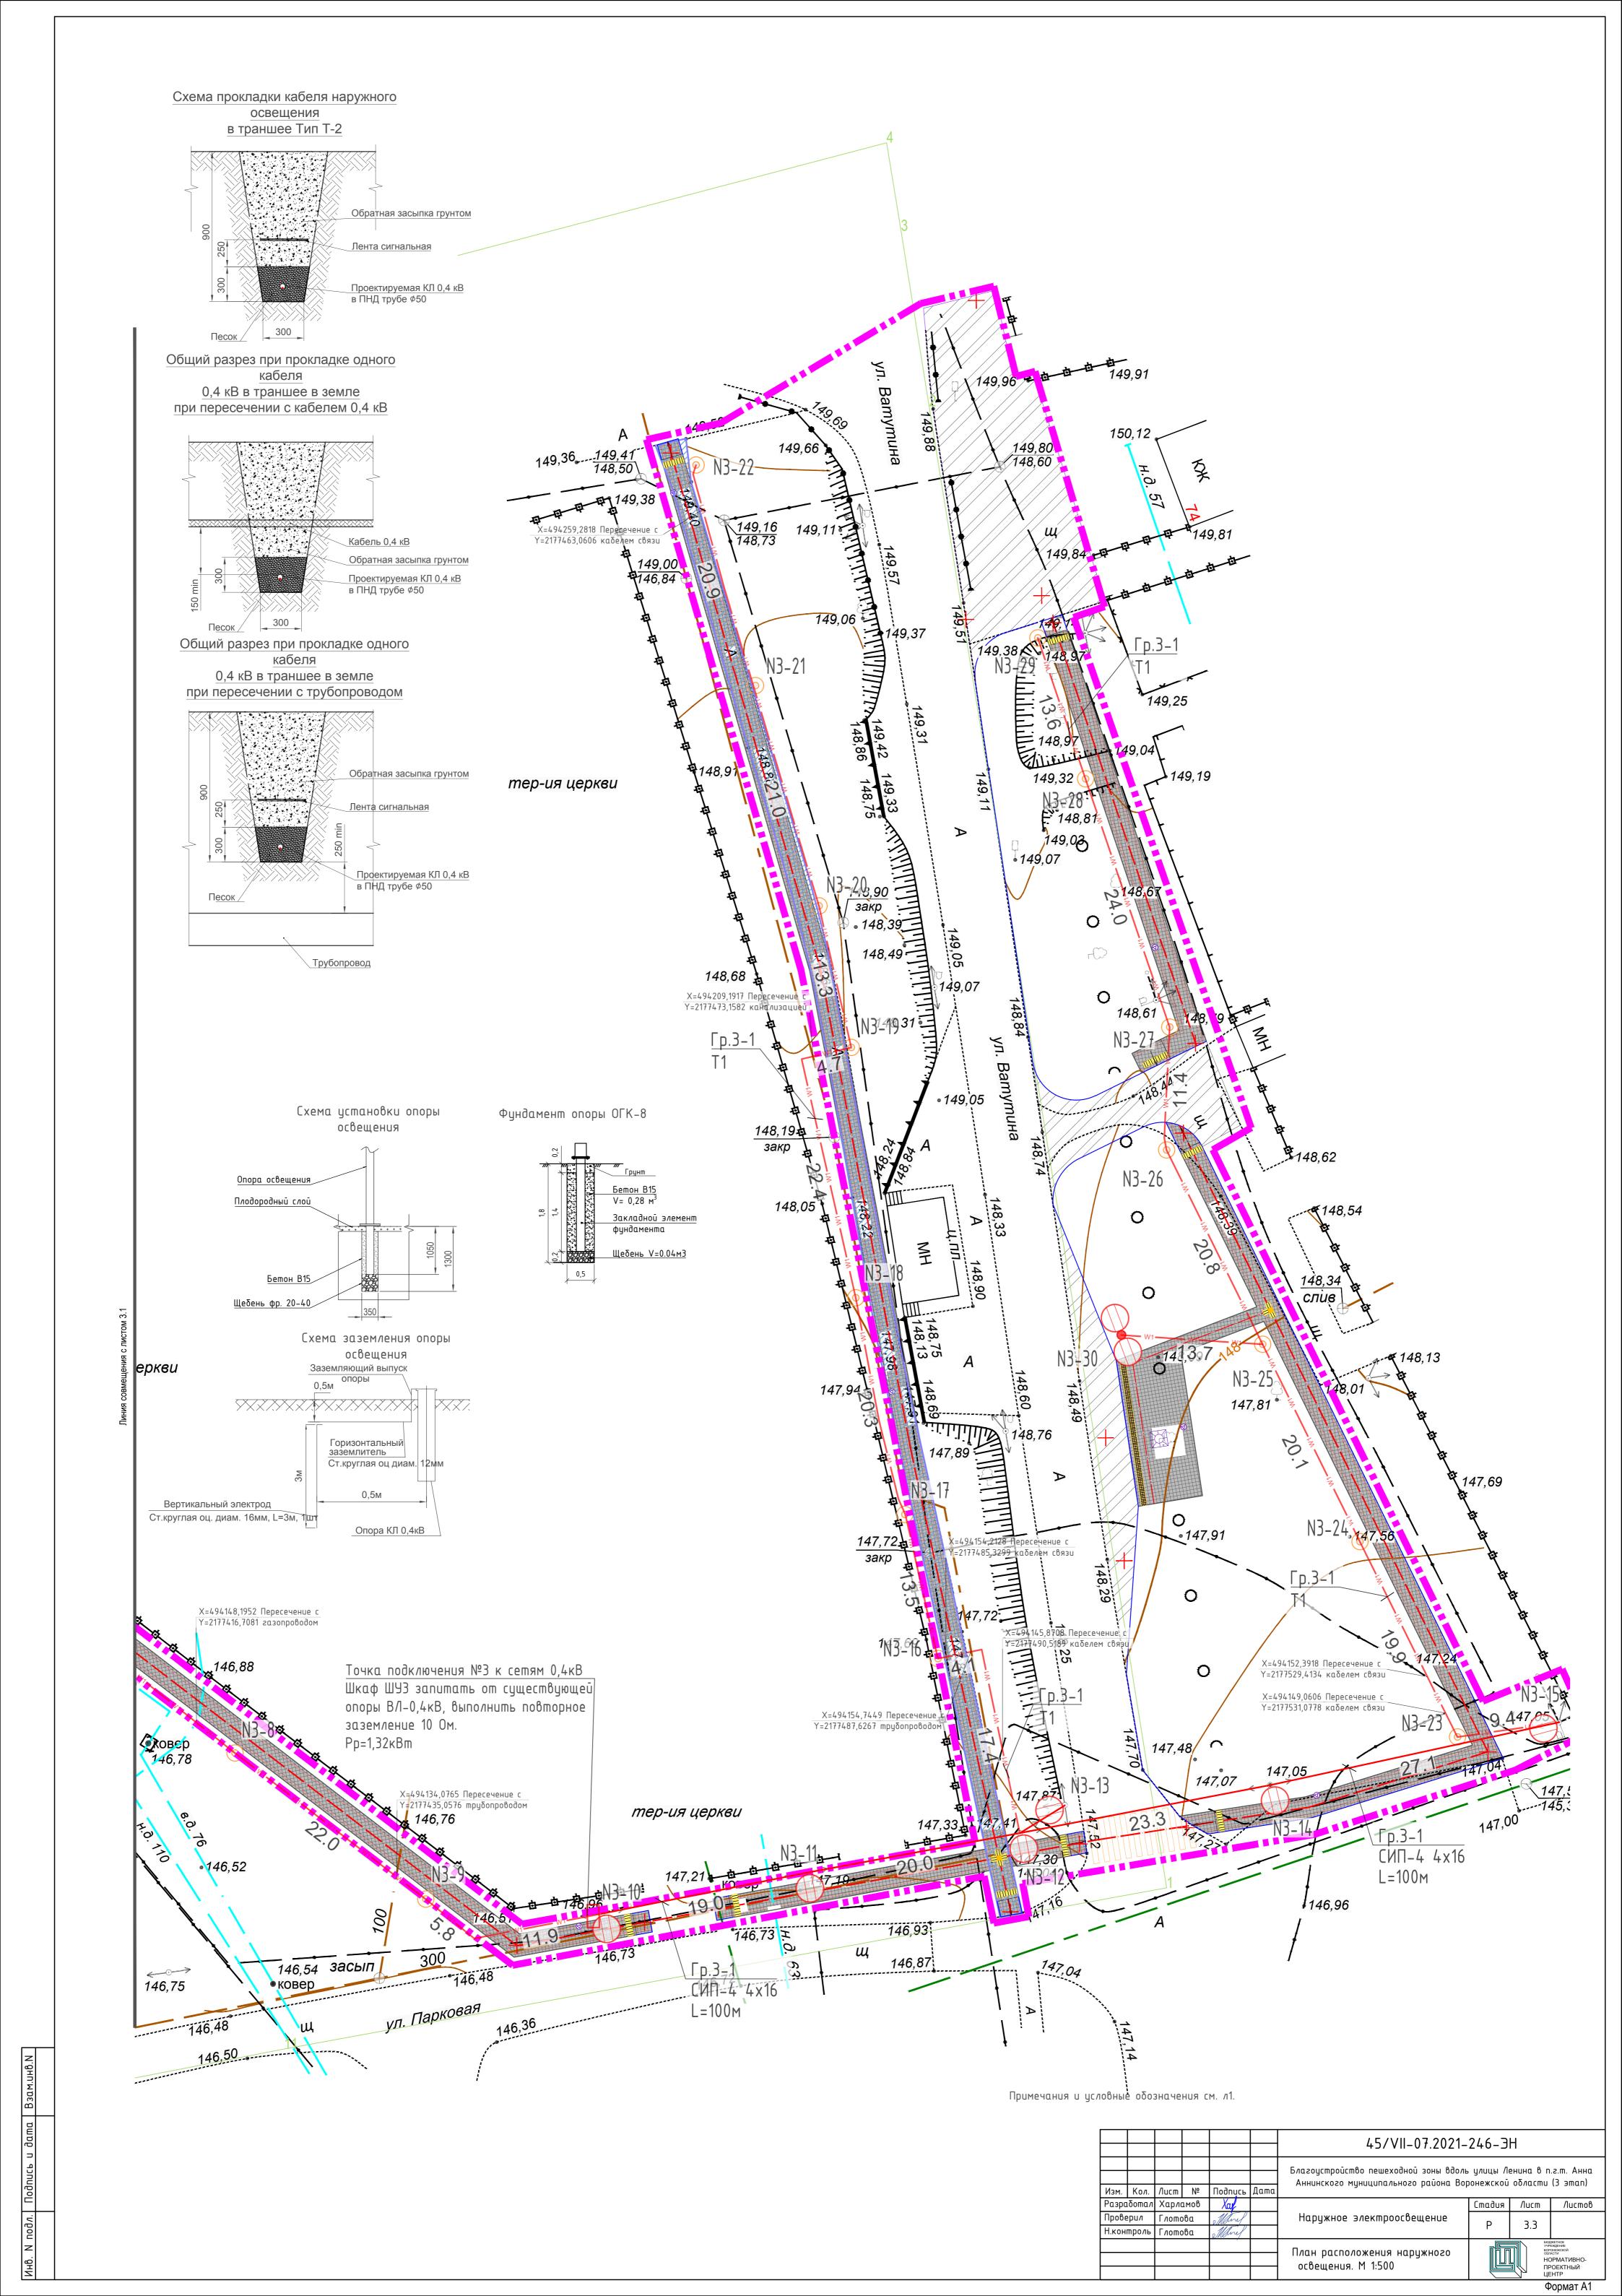

Ведомость опор наружного освещения ШУЗ

Наименование опоры	№№ по плану	Кол-во, шт.
Опора граненая коническая ОГК-8Ф с двухрожковым кронштейном и со двумя светодиодными светильниками TL-STREET 90Вт	3-30	1
Опора металлическая 3м со светильником улично-садовым мощностью 25Вт	3-13-9, 3-163-22, 3-233-29	23
Опора ж.б. существующая с однорожковым кронштейном К1П-0,35-0,5 и одним светодиодным светильником TL-STREET 90Вт	3-103-15	6
	Итого:	30

Примеча-

HUE

A5-92-14

A5-92-49

A5-92-32

147,14 147,23 147,11 146,94 147,25 147,09 146,39 Ведомость кабельных прокладок для Гр.3-1 146,97 (Tuno8oū npoekm A5-92) № n/n Наименование Кол-во, Tun исполнения Траншея кабельная 0,4кВ, м 440 T-2147,51 2 Ввод кабеля в опору 69 Труδа ПНД, ϕ =50мм в траншее и 512 ввод в фундаменте, м Труба ПНД, ϕ =50мм по опоре 27 5 Пересечение с трубопроводом 147,82 Пересечение с кабелем 11 D 18:3 6,66 148,09 •147,97 Гр.3-1 • 146,48 146,67 X=494181,2313 Пересечение с Y=2177374,6876 кабелем связи**7,74** в.д. 90 • 146,48 тер-ия и Х=494167,6656 Пересечение с Y=2177391,4047 кабелем связи 146,66 146,38 146,71 X=494170,8355 Пересечение с Y=2177387,0759 кабелем связи Х=494168,7609 Пересечение с Y=2177389,9290 <u>к</u>абелем <u>с</u>вязи Х=494168,3213 Пересечение с Y=2177390,5213 газопроводом

Проверил

Н.контроль

Глотова

Глотова

1. Напряжение сети освещения 380В. 2. Групповые осветительные сети выполняются от щита ШУЗ кабелем марки ПВВГ 3×6 мм 2 в ПНД трубах, прокладываемым в траншее на глубине 0,7м в постели из песка и покрытием сигнальной лентой. Расстояние от кустарников выдержать не менее 0,7м, от деревьев – не менее 2м, при пересечении кабеля 0,4кВ с кабелем связи – 0,15м, при пересечении с трубопроводом – 0,25м. На существующих опорах N3-10. . . N3-15 выполнить монтаж СИП-4 4х16мм2 и установить светильники. Подключение светильников выполнить кабелем ПВС 3х1,5мм2, прокладываемым в конструкциях опор.

3. На вводе электропитания в щит ШУЗ выполнить систему заземления TN-C-S с сопротивлением не более 10 Ом из ст. оцинков. d=16мм длиной 3м и заземляющего проводника d=12мм.

4. Выводы кабеля из полиэтиленовых труб герметизировать.


Примечания:

Ucassuus	обозначения
JL/IUUHHE	ооозничения

Взам.	Обозначение	Наименование	Примечание					
מַ	/ / / / / / / / / / / / / / / / / / /	Граница благоустройства						
дата		Бортовой камень 100.20.8						
_		Асфальтовое покрытие проезда и тротуаров						
Подпись		Покрытие из тротуарной плитки						
	W1	w1 — Проектируемая КЛ 0,4кB						
подл.	0	Опора металлическая с торшерным светильником						
	→							
2 8	<u> </u>							
Инв.	\ominus							

						45/VII-07.2021-	21.6 3	Н	
						43/ 11-07.2021-	240-0	l l	
						E agranismo palitanto parita del al			2 m A
						Благоустройство пешеходной зоны вдоль Аннинского муниципального района Вор	_		
1зм.	Кол.	/lucm	Nº	Подийсе	Дата	жинанского мунацапального радона вор	TOHEMEROU	oonaciiia	לוושווול כן
азро	ιδοπαл	Харло	амов	Xax			Стадия	/lucm	Листов

Наружное электроосвещение План расположения наружного освещения. М 1:500

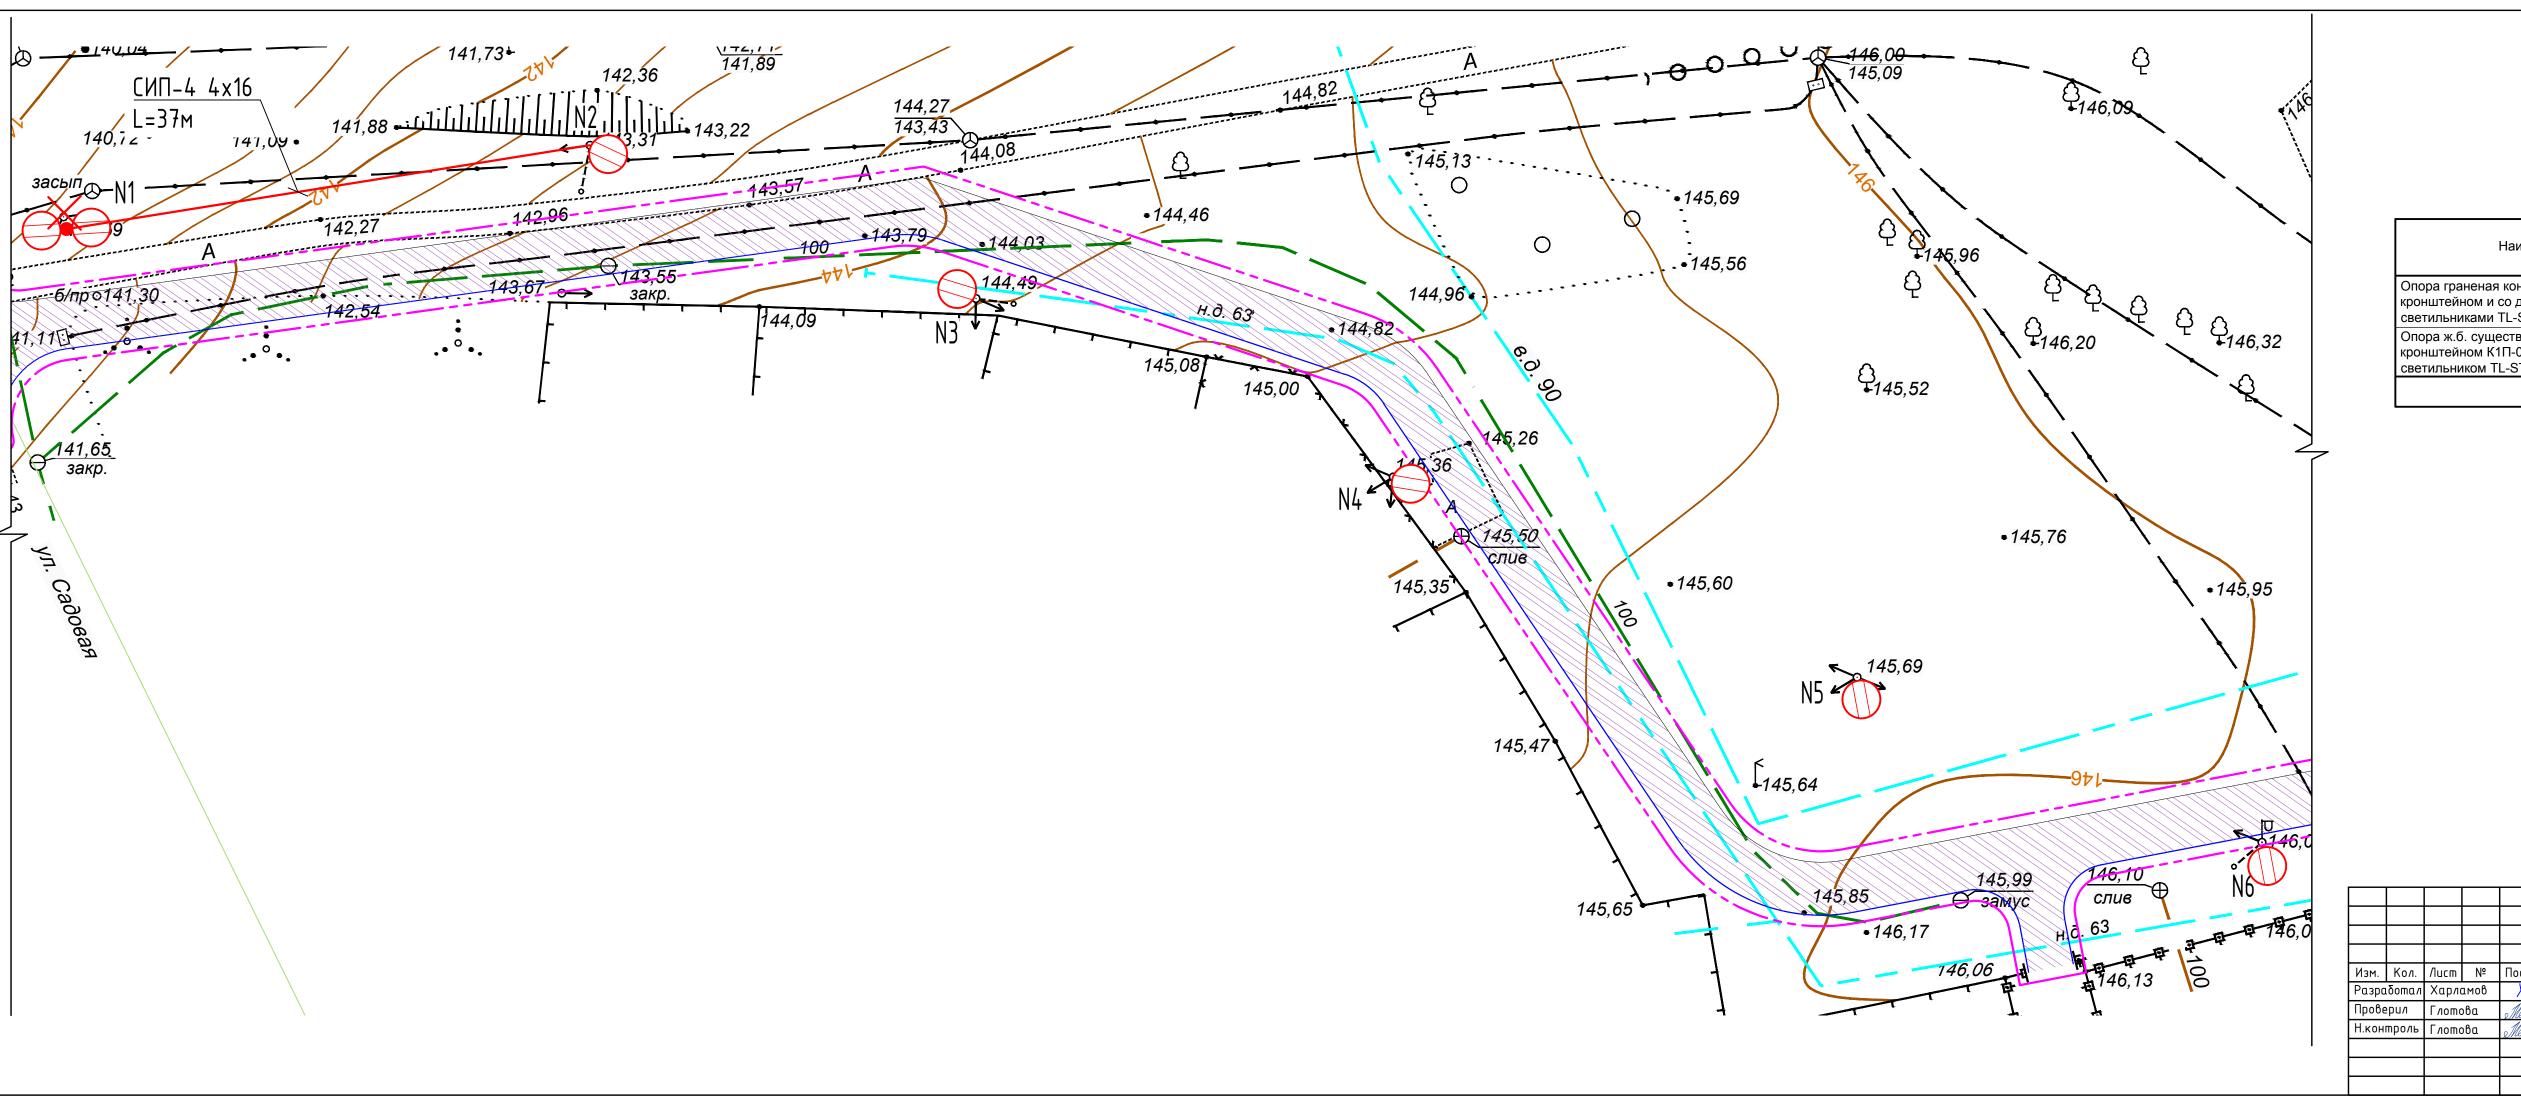

Ведомость опор наружного освещения ШУЗ

Наименование опоры	№№ по плану	Кол-во, шт.
Опора граненая коническая ОГК-8Ф с двухрожковым кронштейном и со двумя светодиодными светильниками TL-STREET 90Вт	1	1
Опора ж.б. существующая с однорожковым кронштейном К1П-0,35-0,5 и одним светодиодным светильником TL-STREET 90Вт	26	5
	Итого:	6

						45/VII-07.2021-246-3H					
						Благоустройство пешеходной зоны вдоль улицы Ленина в п.г.т. Анна Аннинского муниципального района Воронежской области (3 этап)					
1зм.	Кол.	/lucm	Nº	Подийсе	Дата	Timanekoeo rigitadananbiloeo padona boponemekoa oonaema (5 Sinan)					
азработал Харламов		амов	Xay			Стадия	/lucm	Листов			
lpoβe	≥рил	Глотова		Глотова Магу			Наружное электроосвещение	Р	3.1		
1.кон	нтроль Глотова		Mary			Г	۱.د				
				,		План расположения наружного		yur Bor	джетное Реждение Ронежской		
						освещения. М 1:500		HC III	^{пасти} ОРМАТИВНО- РОЕКТНЫЙ ЕНТР		